


**DÉTAIL D'ÉVACUATION DE CHEMINÉE
(NOUVELLE CHAUDIÈRE AU GAZ "CH 2")**
ÉCHELLE: — ALUCINE

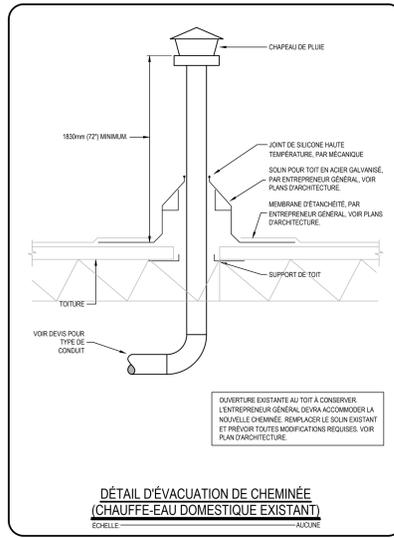

**DÉTAIL D'ÉVACUATION DE CHEMINÉE
(CHAUFFE-EAU DOMESTIQUE EXISTANT)**
ÉCHELLE: — ALUCINE

LISTE DES ÉQUIPEMENTS

Plomberie

1. CHAUFFE-EAU DOMESTIQUE À ÉLÉMENT ÉLECTRIQUE, MARQUE WATTS, MODÈLE T0-300, C.A. BRÛN PROFOND, TABLE EN NICHEL BRONZÉ SATINÉ ET UN CLAPET ANTI-GAZ DÉGÂZ, DE TYPE ÉLASTOMÈRE, TEL QUE "TRAP-LINE", RACCORD: CHAUN-750

TABLEAU DES VENTILATEURS

IDENTIFICATION	LOCALISATION	MARQUE	MODÈLE	DÉBIT L/S (CFM)	P.S.E. Pa (PSF2)	T.P.M. RPM	M.C.A.	ÉLECTRIQUE (V/Ø)	REMARQUES
VE-1	CHAUFFÈRE	GREENHECK	SP-ATD-V5	236 (900)	62 (Ø 23)	1275	5,1	120-140	1 Ø 8

LISTE DES REMARQUES:

- ÉVACUATEUR À ENTRAÎNEMENT DIRECT.
- CA VARIATEUR DE VITESSE "VAV-GRÉEN" INCLUANT POTENTIOMÈTRE EXTERNE. REMOTE DUAL À INSTALLER DANS LE CONDUIT D'AIR AVANT LA SORTIE AU TOIT POUR BALANCER L'ÉVACUATEUR AU DÉBIT INDICÉ AU PLAN M-002. LE SOUS-TRAITANT EN CONTRÔLES REQUIS SERA RESPONSABLE D'INSTALLER LE CONTRÔLEUR DE VITESSE SUR L'ÉVACUATEUR POUR BALANCER L'AIR ET DÉTECTER LES RACCORDEMENTS DE CONTRÔLES REQUIS ENTRE LE CONTRÔLEUR ET LE MOTEUR DE VENTILATEUR.
- INTERFÉRER PROUDMENT FRENNE MONTÉ SUR ÉVACUATEUR EN USUE.
- CA SUPPORTS AVEC ISOLATEURS.
- RACCORDS FLEXIBLE À LA SORTIE.
- CA GRILLE.

NOTE: SÉLECTIONS À TITRE DE CRITÈRES D'ACCEPTATION.

SÉPARATEUR HYDRAULIQUE

NO.	MARQUE	MODÈLE	LIQUIDE	RACCORDS	DÉBIT NOMINAL MAX.	PERTE DE PRESSION	PRESSIION CONCEPTION	POIDS (SANS EAU)	VOLUME (L/SEC)	REMARQUES
SEP-HYD-1	VISSMANN	LH400200	EAU DE CHAUFFAGE 82°C (180°F)	150mmØ	850 LPM (251 GPM)	6,9 kPa (1 PSI)	1024 kPa (150 PSI)	317 Lbs	119 L (Ø 1 USG)	1 Ø 5

LISTE DES REMARQUES:


- DIMENSIONS: 400mm (PROF.) X 800mm (LARGEUR) X 1450mm (HAUTEUR).
- RACCORDS À BRIDES.
- INSTALLATION SUR LE PLANCHER.
- PURGEUR D'AIR AUTOMATIQUE CA SOUPAPE.
- CERTIFICATION ASME.

TABLEAU DES POMPES DE CHAUFFAGE

NO.	MARQUE	MODÈLE	DÉBIT L/MIN (USGPM)	TÊTE M/P (PI)	LIQUIDE À CIRCULER	MOTEUR HP	TRIMM (%)	ALIM. ÉLEC (V)	REMARQUES
PC-1A	ARMSTRONG	4380	242 (84)	119 (45)	EAU DE CHAUFFAGE 82°C (180°F)	2,0	1780	Ø 270	1 Ø 7
PC-1B	ARMSTRONG	4380	242 (84)	119 (45)	EAU DE CHAUFFAGE 82°C (180°F)	2,0	1780	Ø 270	1 Ø 7
PC-2	ARMSTRONG	4380	290 (86)	75 (28)	EAU DE CHAUFFAGE 82°C (180°F)	1,0	1780	Ø 270	1 Ø 7
PC-3A	ARMSTRONG	SERIES E-2	174 (46)	45 (15)	EAU DE CHAUFFAGE 82°C (180°F)	0,4	3400	120180	7 Ø 10
PC-3B	ARMSTRONG	SERIES E-2	174 (46)	45 (15)	EAU DE CHAUFFAGE 82°C (180°F)	0,4	3400	120180	7 Ø 10

LISTE DES REMARQUES:

- MOTEUR DE TYPE PREMIUM "SERIES" COMPATIBLE AVEC CONTRÔLEUR DE VITESSE À FRÉQUENCE VARIABLE.
- CA SOUPAPE MULTIFONCTIONS À LA DÉCHARGE.
- PC-1A/B: TEL QUE MODÈLE FTV-3/4 DE ARMSTRONG.
- PC-2: TEL QUE MODÈLE FTV-3/4 DE ARMSTRONG.
- PC-3: TEL QUE MODÈLE 90-2015 DE ARMSTRONG.
- PC-3: TEL QUE MODÈLE 90-2015 DE ARMSTRONG.
- ARRÊTE DE POMPE EN ACIER INOXYDABLE 316.
- EXTRAÎNEMENT À FRÉQUENCE VARIABLE PAR L'ENTREPRENEUR EN RÉGULATION.
- SEULES LES POMPES DE MARQUE ARMSTRONG OU BELL & HOWELL SONT ACCEPTÉES.
- POMPE DE CIRCULATION DE TYPE EN LIGNE. À INSTALLER DE FAÇON SUSPENDUE. VOR DÉTAILS D'INSTALLATION ET DE RACCORDEMENTS AU PLAN M-002.
- DÉMARREUR MAGNÉTIQUE PAR L'ENTREPRENEUR ÉLECTRIQUE.
- RACCORDS DE POMPES À L'ENTRÉE ET À LA SORTIE DE 3/8".

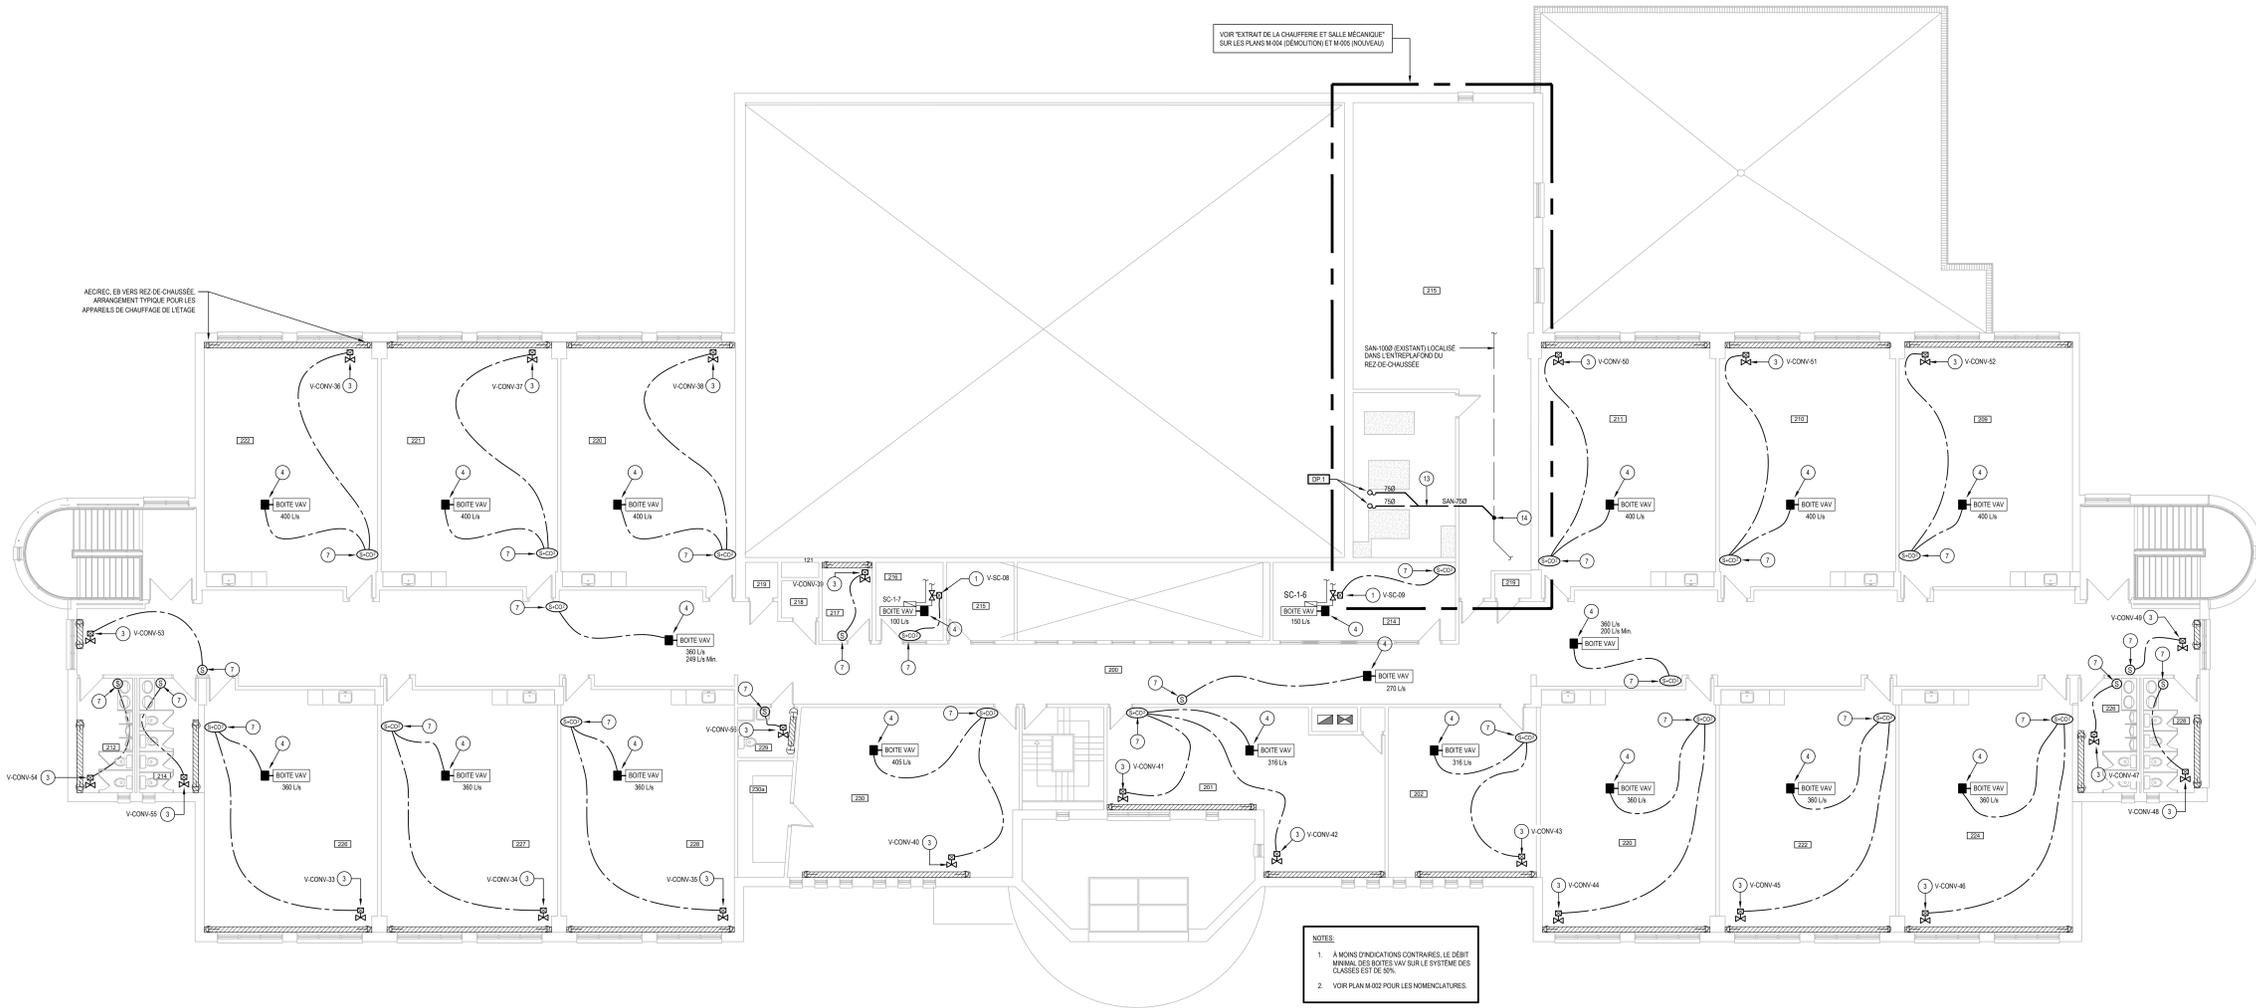

PLAN DE L'ÉTAGE
ÉCHELLE: — 1/100



480, BOULEVARD DE LA CITE, BUREAU 200
GATINEAU QUÉBEC CANADA J8T 9S3
TEL: 819-843-2077 TEL.ÉC: 819-843-2019
WWW.WSP.COM



CONSULTANT - SOUS-CONSULTANT

CONSULTANT - SOUS-CONSULTANT

CONSULTANT - SOUS-CONSULTANT

CONSULTANT - SOUS-CONSULTANT



CLIENT:
**Centre de services scolaire
des Draveurs
Québec**

REF. CLIENT: 2526-19111
PROJET:
**Remplacement des chaudières
et contrôles pneumatiques
École primaire du Vallon**

88, rue Carnes, Québec, QC
PLAN CLE

AVERTISSEMENT: DROIT D'AUTEUR
CE DESIGNE NE DOIT PAS ÊTRE UTILISÉ À DES FINS DE CONSTRUCTION DE FABRICATION OU
D'INSTALLATION DE VÉRIFICATION POUR CONSTRUCTION ET TOUTE REPRODUCTION DE CE DESIGNE ET TOUTE
REPRODUCTION DE CE DESIGNE SONT LA PROPRIÉTÉ INTELLECTUELLE DE WSP. AUCUNE REPRODUCTION OU
TOUT AUTRE USAGE SANS LE PERMIS ÉCRIT DE WSP. L'ENTREPRENEUR DOIT
VÉRIFIER TOUTES LES DIMENSIONS AINSI QUE LE PLAN ET FAIRE LOCALISER TOUS LES DÉTAILS SUFFISANT
POUR ÊTRE TRANSMIS À TOUTES LES ÉCHELLES DE CONSTRUCTION. L'ÉCHELLE DE CE DESIGNE NE DOIT PAS ÊTRE MODIFIÉE.

APPEL D'OFFRES
LES SOUS-CRITÈRES NE DOIVENT PAS ÊTRE UTILISÉS
À DES FINS DE CONSTRUCTION OU DE FABRICATION.

ÉMISSION - RÉVISION:

NO.	DATE	DESCRIPTION
01	2025-11-21	APPEL D'OFFRES
02	2025-10-31	POUR COORDINATION 90%
03	2025-10-17	POUR COORDINATION

NO. PROJET:	DATE:
CA0038242 6754	SEPTEMBRE 2025

FORMULE PERSONNALISÉE: SI CETTE BARRE NE MESURE PAS 25 mm, AJUSTER VOTRE ÉCHELLE DE TRACÉ.

CONQUÉRIR: S. FOURNIER, INC. & V. LAFONTAINE, C.P.I.

DESIGNÉ PAR: S. FOURNIER, INC. & V. LAFONTAINE, C.P.I.

VÉRIFIÉ PAR: F. PATRY, ING.

DISCIPLINE: MÉCANIQUE DU BÂTIMENT

TITRE: PLAN DE L'ÉTAGE PLOMBERIE / CHAUFFAGE CONTRÔLES TABLEAUX ET DÉTAILS

NUMÉRO DU FEUILLET: **M-003**

FEUILLET: 003 DE 000

PROJET: **APPEL D'OFFRES**

EN DATE DU: 2025-11-21



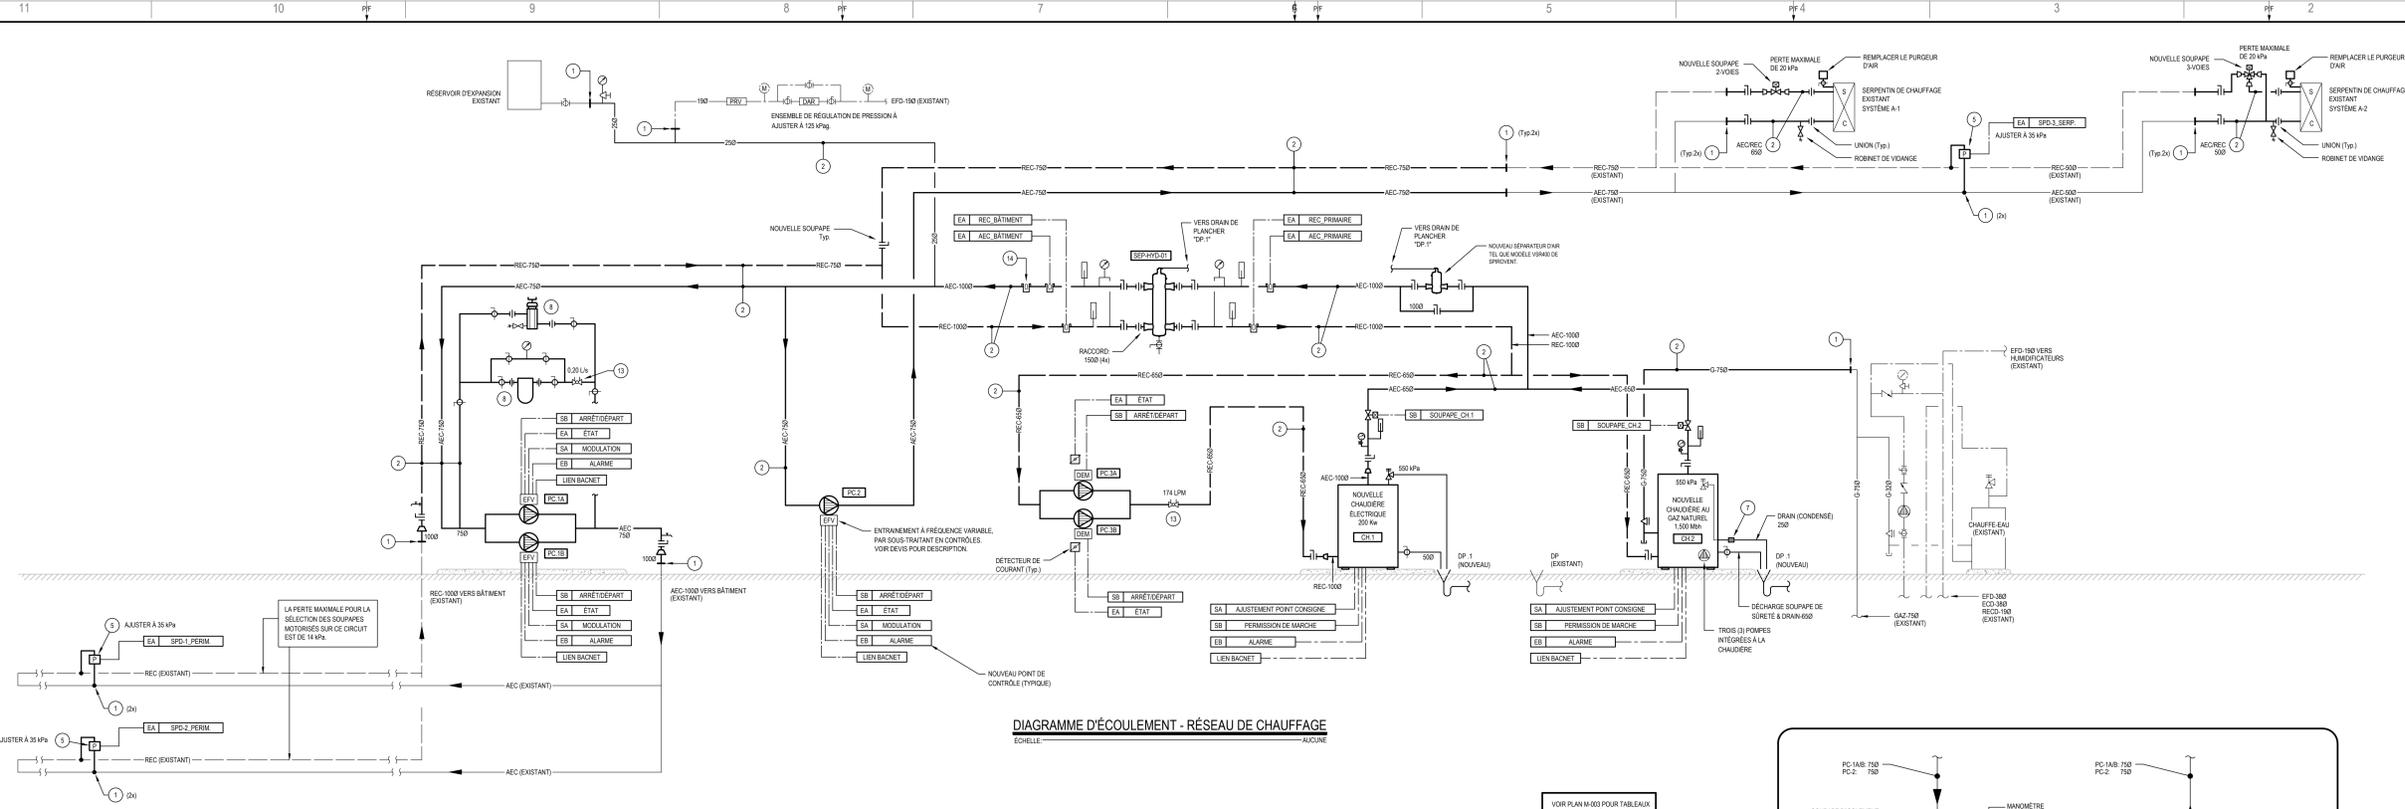


DIAGRAMME D'ÉCOULEMENT - RÉSEAU DE CHAUFFAGE
ÉCHELLE: 1/500

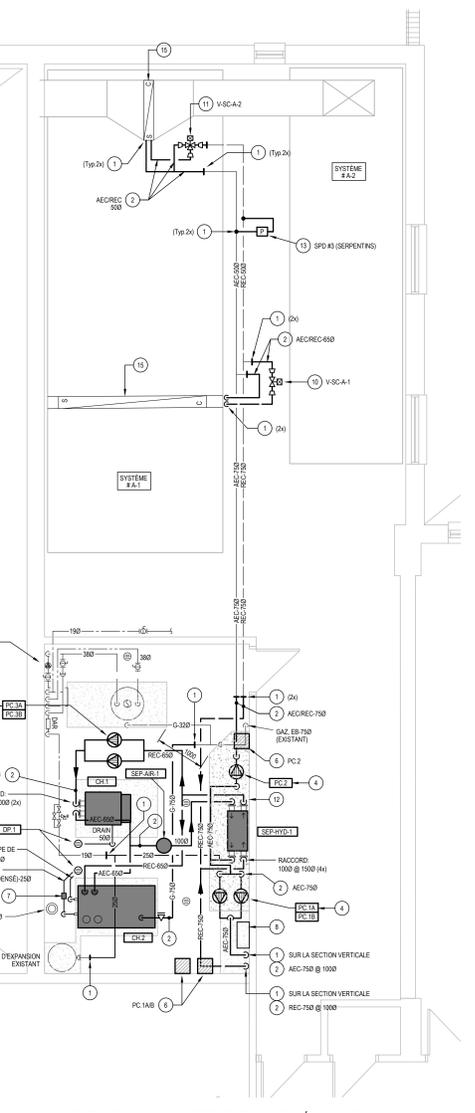




EXTRAIT DE LA CHAUFFERIE ET SALLE MÉCANIQUE
ÉCHELLE: 1/50

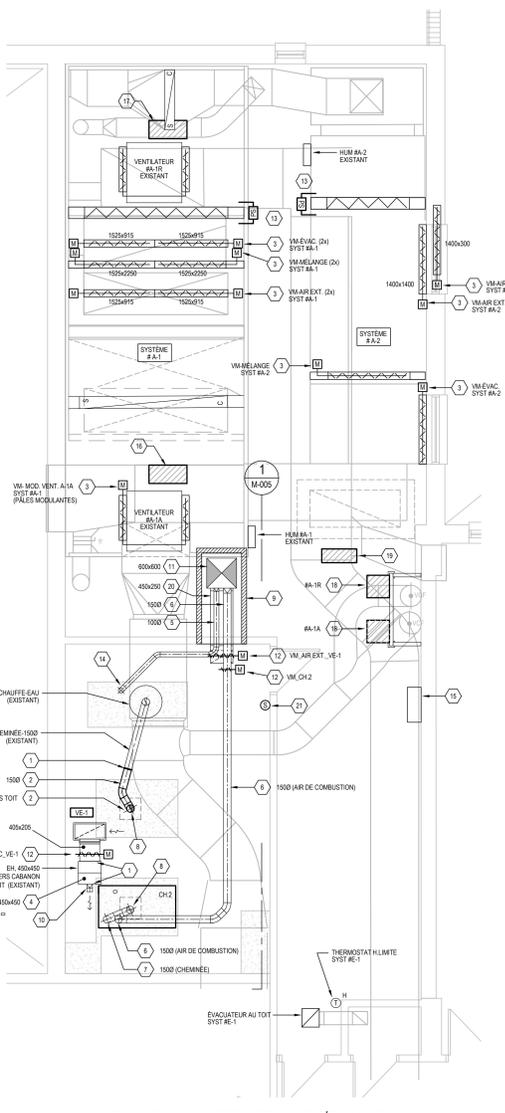

EXTRAIT DE LA CHAUFFERIE ET SALLE MÉCANIQUE
ÉCHELLE: 1/50

- NOMENCLATURE - NOUVEAU**
- Plomberie / Chauffage - Nouveau**
- SE RACCORDER À EXISTANT EN CE POINT.
 - NOUVELLE TUYAUTERIE.
 - NOUVELLE POMPE DE CHAUFFAGE À INSTALLER DE FAÇON SUSPENDUE, VOR DÉTAIL SUR CE PLAN.
 - NOUVELLE POMPE DE CHAUFFAGE À INSTALLER SUR LA NOUVELLE BASE DE PROPRIÉTÉ, VOR DÉTAIL SUR CE PLAN.
 - NOUVELLE SONDE DE PRESSION DIFFÉRENTIELLE, À INSTALLER SUR TUYAUTERIE D'EAU DE CHAUFFAGE EXISTANTE, PRÉVOIR TOUTES MODIFICATIONS REQUISSES.
 - LOCALISATION PROPOSÉE DU NOUVEAU ENTRAINEMENT À FRÉQUENCE VARIABLE.
 - NOUVELLE CARTOUCHE DE NEUTRALISATION (CONDENSÉ CHIMIE).
 - NOUVEAU FILTRE ET CONTRE-PASSE POUR PRODUITS CHIMIQUES, VOR DEVIS POUR DESCRIPTION.
 - NOUVEAU DRAIN DE PLANCHER, LOCALISATION EXACTE À COORDONNER SUR LE SITE, VOR PLAN DE L'ÉTAGE SUR M-003 POUR NOUVEAUX RACCORDEMENTS ET DESCRIPTION.
 - PRÉVOIR UNE NOUVELLE SOUPAPE DE CHAUFFAGE 2 VOIES C/A ACTUATEUR MOTORISÉ REMPLACANT UN 2 VOIES EXISTANTE ET ACTUATEUR DE TYPE PNEUMATIQUE, L'APPAREIL DESSINÉ EST UN SERPENTIN DE CHAUFFAGE À LEAU CHAUDE, VOR DIAGRAMMES D'ÉCOULEMENT DÉMONTION ET NOUVEAU TRAVAIL RELIÉS AUX TUYAUTERIES EXISTANTES ET ACCESSOIRES À REMPLACER.
 - PRÉVOIR UNE NOUVELLE SOUPAPE DE CHAUFFAGE 3 VOIES C/A ACTUATEUR MOTORISÉ REMPLACANT UNE SOUPAPE 3 VOIES EXISTANTE ET ACTUATEUR DE TYPE PNEUMATIQUE, L'APPAREIL DESSINÉ EST UN SERPENTIN DE CHAUFFAGE À LEAU CHAUDE, VOR DIAGRAMMES D'ÉCOULEMENT DÉMONTION ET NOUVEAU TRAVAIL RELIÉS AUX TUYAUTERIES EXISTANTES ET ACCESSOIRES À REMPLACER.
 - NOUVELLE BASE DE PROPRIÉTÉ DE 100mm DE HAUTEUR, PAR ENTREPRENEUR GÉNÉRAL.
 - NOUVELLE SOUPAPE DE BALANCEMENT À BALANCER AU DÉBIT INDICUÉ.
 - LE SOUS TRAITANT EN CHAUFFAGE, RÉFÉRENCEMENT DEVA PRÉVOIR L'INSTALLATION DE LA SONDE DE TEMPÉRATURE FOURNIR PAR LE MANUFACTURIER DE LA CHAUDIÈRE AU GAZ "CH2", LE SOUS TRAITANT EN CONTRÔLES DEVA PRÉVOIR LE RACCORDEMENT DE CETTE SONDE AU PANNEAU DE CONTRÔLES DE LA CHAUDIÈRE.
 - LORSQUE LE RÉSEAU HYDROLOGIQUE SERA VANDRER, EFFECTUER UN NETTOYAGE ET RINÇAGE DU SERPENTIN EXISTANT, VOR DEVIS.

- NOMENCLATURE - NOUVEAU**
- Ventilation - Nouveau**
- SE RACCORDER À EXISTANT EN CE POINT.
 - NOUVELLE SECTION DE CHEMINÉE DESERVANT LE CHAUFFE-EAU AU GAZ (NATUREL) EXISTANT LA SECTION DANS LA CHAUFFERIE SERA DE TYPE SIMPLE PARI ET CELLE TRAVERSANT LA TOITURE ET À LA TOITURE SERA DE TYPE DOUBLE PARI, VOR DEVIS ET DÉTAIL SUR CE PLAN.
 - NOUVEAU ACTUATEUR À INSTALLER SUR LE VOLET EXISTANT PRÉVOIR TOUTES MODIFICATIONS REQUISSES AFIN DE PERMETTRE L'INSTALLATION DE L'ACTUATEUR (SUPPORT, QUINCAILLERIES, ETC.).
 - FERMER LE DESSOUS DU PLENUM DE FAÇON ÉTANCHE ET CRÉER UN PLENUM D'AIR, S'ASSURER DU BLOC ÉCOULEMENT D'AIR VIA LE CABANON EXISTANT, SOLER THERMIQUEMENT LE PLENUM D'AIR.
 - NOUVEAU CONDUIT D'AIR DE COMBUSTION DÉDIÉ AU CHAUFFE-EAU EXISTANT, PRÉVOIR VOLET MOTORISÉ ET ENTRE-BARRAGE AVEC L'APPAREIL, VOR DIAGRAMME SUR LE PLAN M-003, TERMINER LE CONDUIT À 400mm DU PLANCHER.
 - NOUVEAU CONDUIT D'AIR DE COMBUSTION DE 1000 DESERVANT LA NOUVELLE CHAUDIÈRE AU GAZ NATUREL, VOR DEVIS POUR TYPE DE CONDUIT À INSTALLER, PRÉVOIR VOLET MOTORISÉ ET ENTRE-BARRAGE AVEC L'APPAREIL, VOR DIAGRAMME SUR LE PLAN M-003.
 - NOUVEAU CONDUIT D'ÉVACUATION DES GAZ DE COMBUSTION (CHEMINÉE) DE 1000 DESERVANT LA NOUVELLE CHAUDIÈRE AU GAZ NATUREL, VOR DEVIS POUR TYPE DE CONDUIT À INSTALLER.
 - REUTILISER L'OUVERTURE AU TOIT LASSÉE PAR LE RETRAIT D'UNE CHEMINÉE, VOR DÉTAIL SUR LE PLAN M-003.
 - NOUVEAU BOTTAGE EN OPPOSE COUPE-FEU PAR ENTREPRENEUR GÉNÉRAL.
 - OUVERTURE LIBRE DE 1000 À INSTALLER SUR LE PLENUM (OUVERTURE SUPÉRIEURE POUR RESPECTER LE CODE DU GAZ).
 - SE RACCORDER À LA SECTION EXISTANTE DE 800mm LOCALISÉE DANS LA PARTIE HAUTE DE LA SALLE MÉCANIQUE, PRÉMER DE FAÇON ÉTANCHE ET CRÉER UN PLENUM D'AIR, S'ASSURER DU BLOC ÉCOULEMENT D'AIR VIA LE CABANON EXISTANT, SOLER THERMIQUEMENT LE PLENUM D'AIR.
 - NOUVEAU VOLET MOTORISÉ.
 - NOUVELLE SONDE DE PRESSION DIFFÉRENTIELLE (FILTRÉS).
 - CONDUIT D'APPROXIMONNEMENT D'AIR DE 1000 À 400mm DU PLANCHER, LE CONDUIT DOIT SE TERMINER À MOINS DE 300mm VERTICALEMENT AU DESSUS DU BRÛLEUR ET À MOINS DE 610mm HORIZONTALEMENT DU BRÛLEUR.
 - BOITIER AVEC LECTEUR DE COURANT À CONSERVER, UTILISER LA LECTURE POUR LE DÉBISTAGE DE LA CHAUDIÈRE ÉLECTRIQUE, VOR SÉQUENCE AUTOMAT.
 - NOUVEAU MOTEUR DE 10 HP, 5750/30 DE TYPE "INVERTED DUTY", COMPATIBLE AVEC UN ENTRAINEMENT À VITESSE VARIABLE LA FOURNITURE DU NOUVEAU MOTEUR ET TOUS LES TRAVAUX RELIÉS AU REMPLACEMENT DU MOTEUR EXISTANT SERONT DE LA RESPONSABILITÉ DE L'ENTREPRENEUR EN VENTILATION, PRÉVOIR TOUTES LES MODIFICATIONS, QUINCAILLERIES, PIÈCES, ETC. REQUIS.
 - NOUVEAU MOTEUR DE 10 HP, 5750/30 DE TYPE "INVERTED DUTY", COMPATIBLE AVEC UN ENTRAINEMENT À VITESSE VARIABLE LA FOURNITURE DU NOUVEAU MOTEUR ET TOUS LES TRAVAUX RELIÉS AU REMPLACEMENT DU MOTEUR EXISTANT SERONT DE LA RESPONSABILITÉ DE L'ENTREPRENEUR EN VENTILATION, PRÉVOIR TOUTES LES MODIFICATIONS, QUINCAILLERIES, PIÈCES, ETC. REQUIS.
 - NOUVEAU ENTRAINEMENT À FRÉQUENCE VARIABLE POUR SYSTÈME DES CLASSES, EPV PAR SOUS-TRAITANT EN CONTRÔLES, COORDONNER LA LOCALISATION EXACTE SUR LE SITE, PRÉVOIR SUPPORTS DE TYPE LAMINÉ À ANCRER AU PLANCHER AFIN DE PERMETTRE L'INSTALLATION DE L'ÉV. S'ASSURER DE CONSERVER L'ACCÈS AUX VOLETS COUPE-FEU LOCALS, PRÈS DU PLANCHER.
 - NOUVEAU PANNEAU DE CONTRÔLES, LOCALISER LA POSITION EXACTE AFIN DE NE PAS ÊTRE EN CONFLIT AVEC LES NOUVEAUX ÉV. PRÉVOIR TOUTES MODIFICATIONS REQUISSES AFIN D'ACCOMMODER LES NOUVEAUX TRAVAUX, RELOCALISER LES CONDUITS ET FILERIES EXISTANTS AU BESOIN.
 - NOUVEAU CONDUIT D'APPORT D'AIR EXTERIEUR (SYST. VE-1), C/A VOLET MOTORISÉ, VOR DIAGRAMME DE CONTRÔLES.
 - NOUVELLE SONDE DE TEMPÉRATURE (SYST. VE-1), VOR DIAGRAMME DE CONTRÔLES.

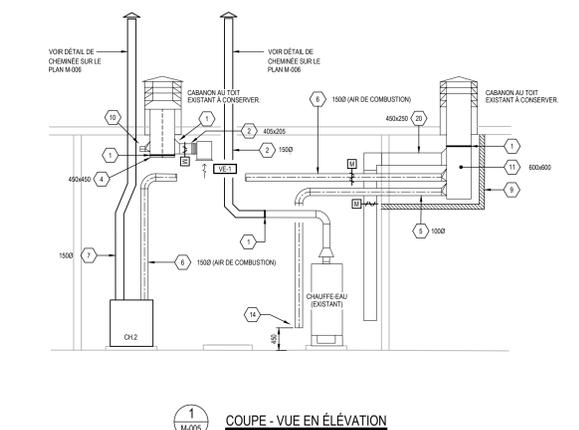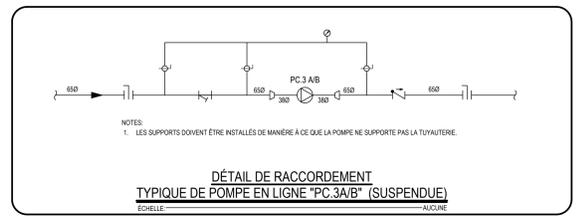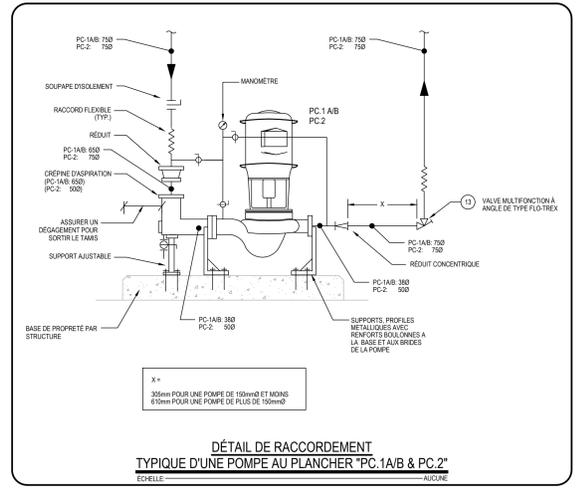

COUPE - VUE EN ÉLEVATION
ÉCHELLE: 1/50

480, BOULEVARD DE LA CITE, BUREAU 200
MONTREAL, QUEBEC CANADA, J3T 9S3
TEL: 514-382-7077, TEL. CELL: 514-382-9019
WWW.WSP.COM

CONSULTANT - SOUS-CONSULTANT

Francis Pafray
39382
QUEBEC
2006-00-00

Centre de services scolaire
de Québec

REF. CLIENT: 2536-19111
PROJET:


















**Remplacement des chaudières
et contrôles pneumatiques**
École primaire du Vallon

88, rue Carnes, Québec, QC
PLAN CLE

AVERTISSEMENT: DROIT D'AUTRUI
CE DESSIN NE DOIT PAS ÊTRE UTILISÉ À DES FINS DE CONSTRUCTION DE FABRICATION OU
D'INSTALLATION EN UN AUTRE ENDROIT QUE CELUI POUR LEQUEL IL A ÉTÉ RÉVISÉ. CE DESSIN ET CETTE
DESCRIPTION SONT LA PROPRIÉTÉ INTELLECTUELLE DE WSP. AUCUNE RÉVISION, REPRODUCTION OU
TOUT AUTRE USAGE SANS LE PERMIS ÉCRIT DE WSP. L'ENTREPRENEUR DOIT
VÉRIFIER TOUS LES DÉTAILS AFIN D'ÊTRE SÛR D'ÊTRE EN ACCORD AVEC LE DESSIN ET LES DÉTAILS DÉFINIS
PAR WSP ET REMPLIR TOUS LES TRAVAUX DE CONSTRUCTION AVEC DES MATÉRIELS ET DES MÉTHODES
ÉCOULELLE DE CE DESSIN NE DOIT PAS ÊTRE MODIFIÉ.

APPEL D'OFFRES
LES SOUS-CRÉANCIERS NE DOIVENT PAS UTILISER
À DES FINS DE CONSTRUCTION OU DE FABRICATION.

NO. PROJET	DATE	APPEL D'OFFRES	DATE
CA0308242 6754	2025-11-21	APPEL D'OFFRES	SEPTEMBRE 2025
INDIQUÉE	2025-10-31	POUR COORDINATION 90%	
COUPÉ PAR:	2025-10-17	POUR COORDINATION	
DESIGNÉ PAR:			
VÉRIFIÉ PAR:			
DISCIPLINE:	MÉCANIQUE DU BÂTIMENT		
EXTRAIT DE LA SALLE MÉCANIQUE PLOMBERIE / CHAUFFAGE VENTILATION / CONTRÔLES NOUVEAU			
NUMÉRO DU FEUILLET:	M-005		
FEUILLET N°:	005 DE 000		
PROPOSITION:	APPEL D'OFFRES		
EN DATE DU:	2025-11-21		

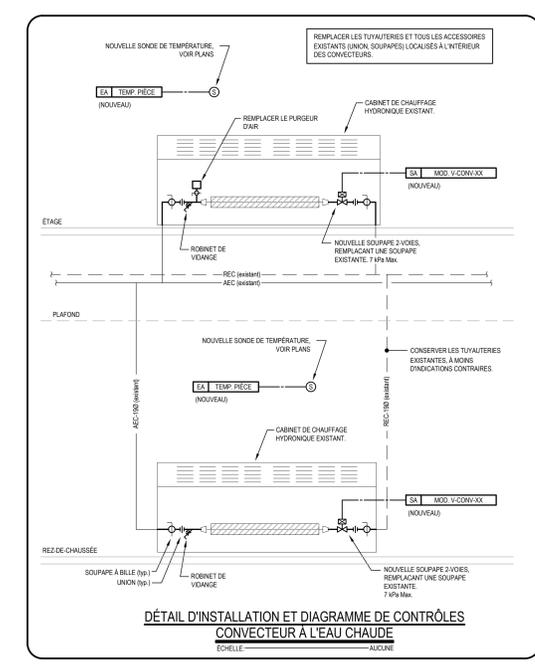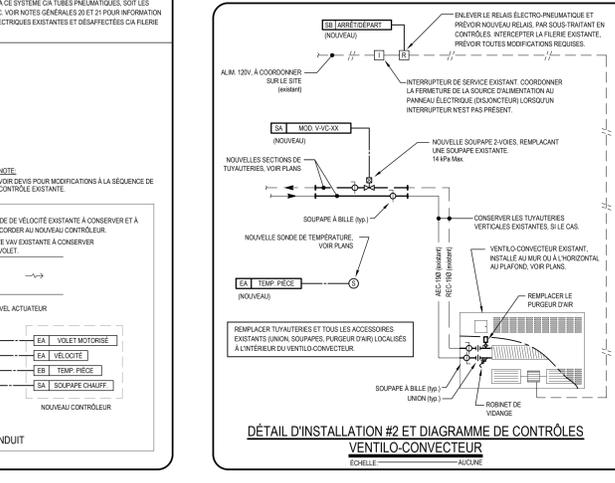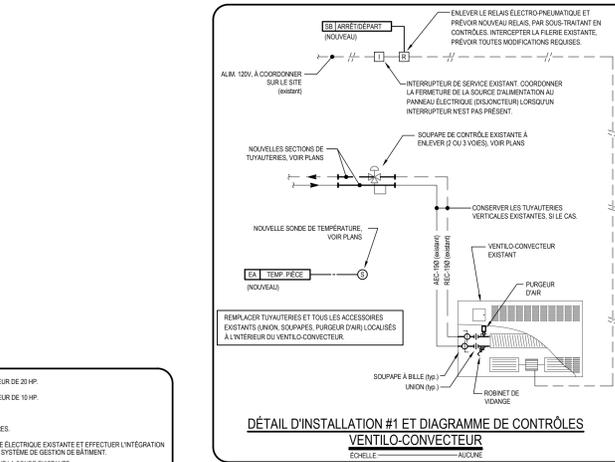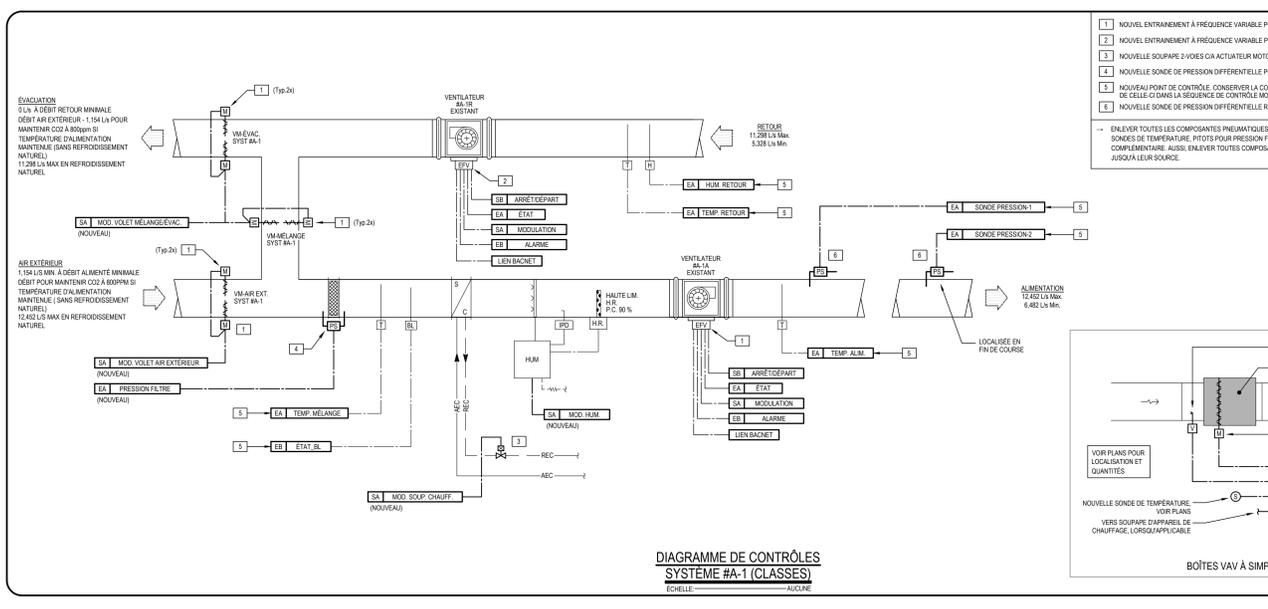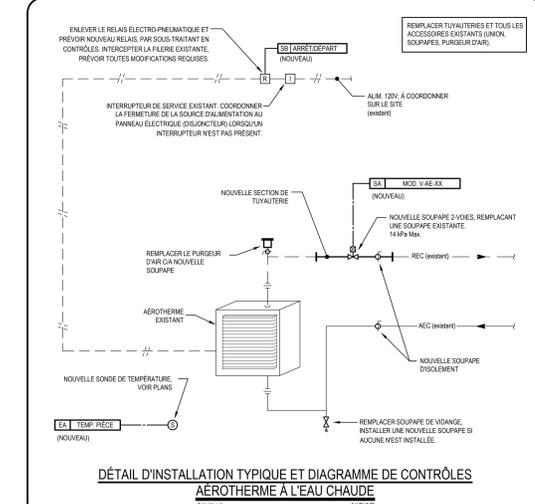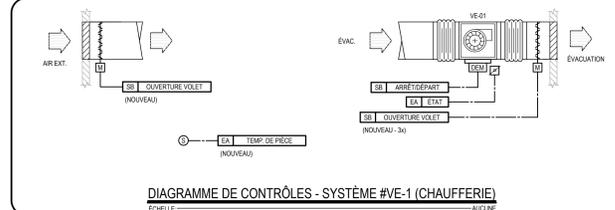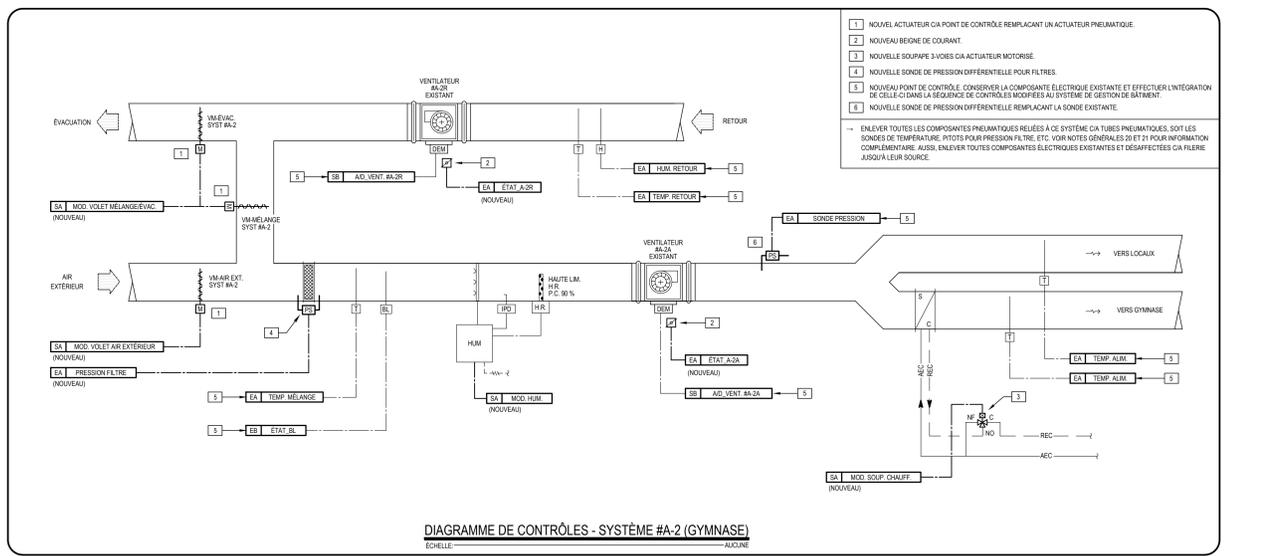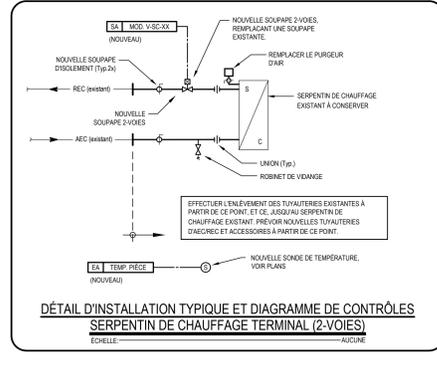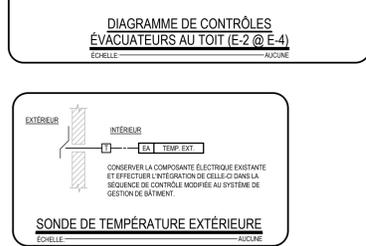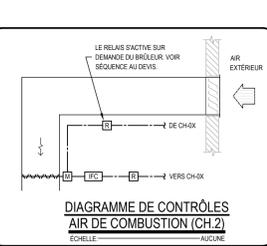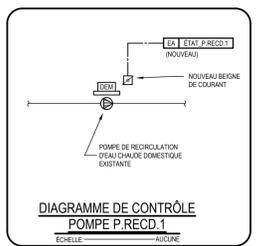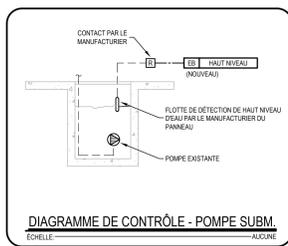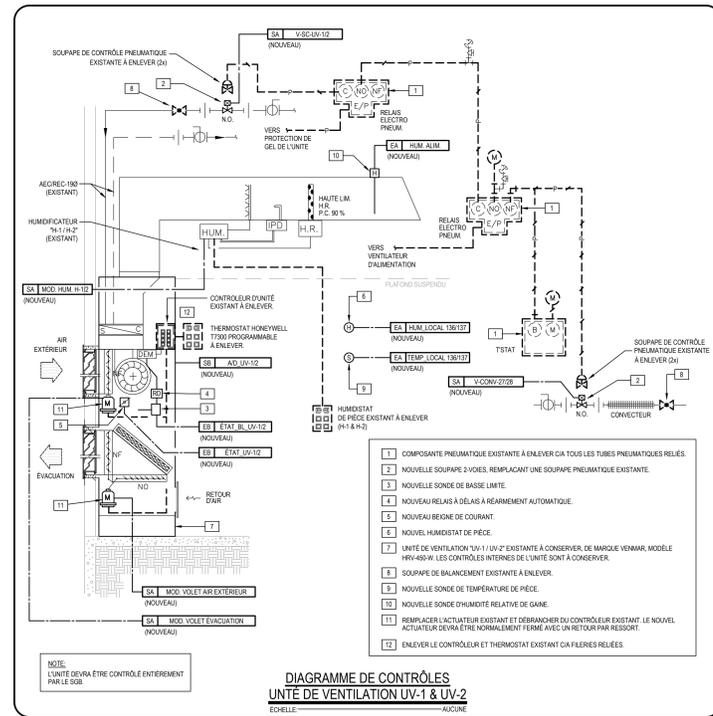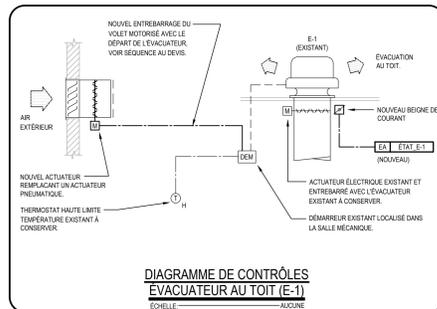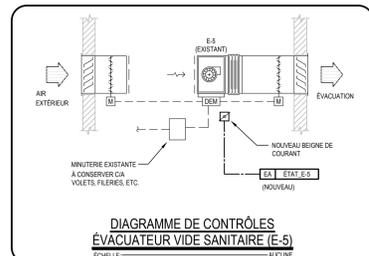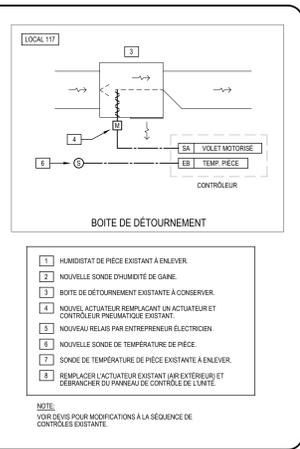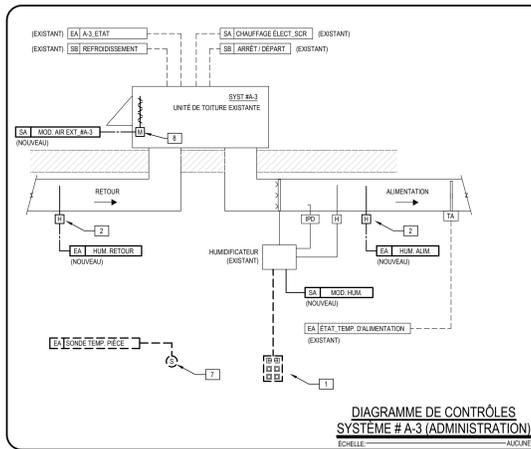

wsp
480, BOULEVARD DE LA CITE, BUREAU 200
GATINEAU QUÉBEC CANADA J8T 9S3
TEL: 819 843 2077 / TÉLÉCO: 819 843 2019
WWW.WSP.COM

ARCHITECTURE + design

CONSULTANT - SOUS-CONSULTANT

CONSULTANT - SOUS-CONSULTANT

CONSULTANT - SOUS-CONSULTANT

CONSULTANT - SOUS-CONSULTANT

SCA:

INGÉNIEUR
Francis Parfy
19582
QUÉBEC
20060000

CLIENT:

**Centre de services scolaire
des Draveurs Québec**

#REF. PROJET: 2536-10111
PROJET:

**Remplacement des chaudières
et contrôles pneumatiques
École primaire du Vallon**

88, rue Caron, Gatineau, QC
PLAN C.A.E.

AVERTISSEMENT: DROIT D'AUTEUR
CE DESIGN NE DOIT PAS ÊTRE UTILISÉ À DES FINS DE CONSTRUCTION DE FABRICATION OU
D'INSTALLATION NI À DES FINS DE REPRODUCTION NI À D'AUTRES FINS DE COMMERCIALISATION
SANS LE CONSENTEMENT ÉCRIT DE WSP. AUCUNE RÉVISION, MODIFICATION OU
TOUT AUTRE CHANGEMENT PERMETTANT LA REPRODUCTION DE CE DESIGN. L'ENTREPRENEUR DOIT
VÉRIFIER TOUS LES DIMENSIONS AINSI QU'IL FAUT LOCALISER TOUS LES DIMENSIONS SUFFISANTES
POUR QU'IL FAIT TOUTES LES MODIFICATIONS AVANT DE COMMENCER LE TRAVAIL.
ÉCHELLE DE CE DESIGN NE DOIT PAS ÊTRE MODIFIÉE.

APPEL D'OFFRES
LES SOUS-ENCHÈRES SONT VALABLES À TOUTES LES ÉTADES DE CONSTRUCTION OU DE FABRICATION.

ÉMISSION - RÉVISION:

NO. PROJET:	DATE:
CA003242 6754	SEPTEMBRE 2025

FORMULE PROPOSÉE: INDIQUÉE

COUPEUR: S. FOURNIER, ing. & V. LAFONTAINE, CPI

DÉSIGNÉ PAR: S. FOURNIER, ing. & V. LAFONTAINE, CPI

VÉRIFIÉ PAR: F. PATRY, ing.

DISCIPLINE: MÉCANIQUE DU BÂTIMENT

DIAGRAMMES DE CONTRÔLES

NOMÉRO DU FEUILLET: **M-006**

FEUILLET N: 006 DE 006

PROJET: APPEL D'OFFRES

EN DATE DU: 2025-10-21